


**1 PLANTA DE CIRCUITOS**  
ESCALA: 1:50

- REFERENCIAS GRÁFICAS**
- TOMACORRIENTE
  - LLAVE
  - LUMINARIA DE TECHO
  - LUMINARIA DE PARED
  - LE LUZ DE EMERGENCIA
  - DH DETECTOR DE HUMO
  - PE PULSADOR DE EMERGENCIA
  - CAI CENTRAL DE ALARMA DE INCENDIO CON SIRENA
- REFERENCIAS CIRCUITOS**
- TABLERO GENERAL**
- TABLERO SECCIONAL 1**
- C1: BOCAS BAÑOS - ENTRADA DE PERSONAL - EGRESO DE PRODUCTOS
  - C2: BOCAS SALA DE ELABORACIÓN
  - C3: BOCAS EXTERIOR
  - C4: TOMAS EXTERIOR BAÑO - CORTINAS DE AIRE NORTE
  - C5: TOMAS CORTINA DE AIRE OESTE
- TABLERO SECCIONAL 2**
- C6: TOMAS INGRESO DE PERSONAL Y EGRESO DE PRODUCTO
  - C7: TOMA ANAFE, BALANZA Y AMASADO
  - C8: TOMAS SALA DE ELABORACION.
  - C9: TOMA AIRE ACONDICIONADO
  - C10: TOMA AIRE ACONDICIONADO Y EXTRACTORES
  - C11: TOMAS TERMOTANQUE, HELADERA Y FREEZER
  - C12: TOMA BOMBA ELEVADORA
  - C13: CENTRAL DE ALARMA DE INCENDIOS
- CENTRAL DE ALARMA DE INCENDIO**
- S1: SEÑAL DEL DETECTOR DE HUMO
  - S2: SEÑAL DEL PULSADOR DE EMERGENCIA

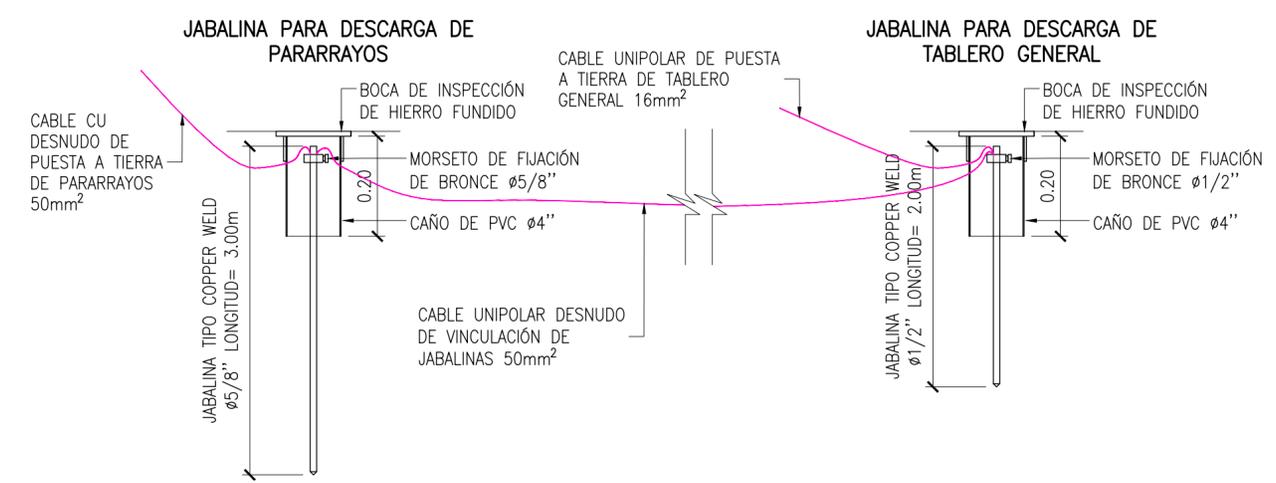

**3 ESQUEMA VINCULACIÓN DE JABALINAS**  
ESCALA 1:10

**2 ESQUEMA UNIFILAR DE TABLERO**  
SIN ESCALA

- NOTAS SOBRE LAS CANALIZACIONES ELÉCTRICAS**
1. LAS CANALIZACIONES ELÉCTRICAS SE REALIZARÁN CON CAÑERÍAS DE PVC TIPO SEMI PESADA, AUTOEXTINGUIBLE FABRICADAS BAJO NORMAS IRAM 62386-1, IRAM 62386-22 E IRAM 62676, IEC 61386-1, IEC 61386-21.
  2. SE UTILIZARÁ CAÑERÍA DE ØMIN=32 MM PARA LOS TRONCALES Y ØMIN=20 MM PARA LAS DERIVACIONES.
  3. LAS CANALIZACIONES SERÁN EMBUTIDAS DENTRO DEL ESPESOR DE MUROS.


0	09/12/22	PARA LICITACIÓN	UNOPS	UNOPS	-
REV	FECHA	DESCRIPCIÓN	PROYECTO	REVISÓ	APROBÓ
PROYECTO ESPACIOS DE PROMOCIÓN DE LA PRODUCCIÓN AUTOGESTIVA DE ALIMENTOS					
UNOPS			PLANO DE INSTALACIONES INSTALACIÓN ELÉCTRICA		
ESCALA INDICADAS	Nº DOCUMENTO	PUP-011-CPL	FECHA	09/12/22	REV. 0
USO PRODUCTIVO: CONSERVAS, DULCES Y PANIFICADOS			HOJA	1 DE 5	

**NOTA CAÑOS:**

- AGUA CALIENTE Y FRIA POLIPROPILENO TERMOFUSIONABLE PN12 ESP. 3.5mm Ø3/4"
- PLUVIALES CAÑO HIERRO GALVANIZADO Ø4" PARA LAS CAÑERIAS EXPUESTAS, PVC PARA LAS EMBUTIDAS.
- CLOACALES PVC CLOACAL Ø40mm, Ø63mm Y Ø110mm
- CAÑERIAS DE GAS CAÑO HIERRO EPOXI Ø1/2"

**ABREVIATURAS:**

- LLP LLAVE DE PASO
- CS CANILLA DE SERVICIO
- CM CANILLA CON PICO PARA MANGUERA
- PLM PILETA LAVAMANOS
- DU LLAVE DE DUCHA

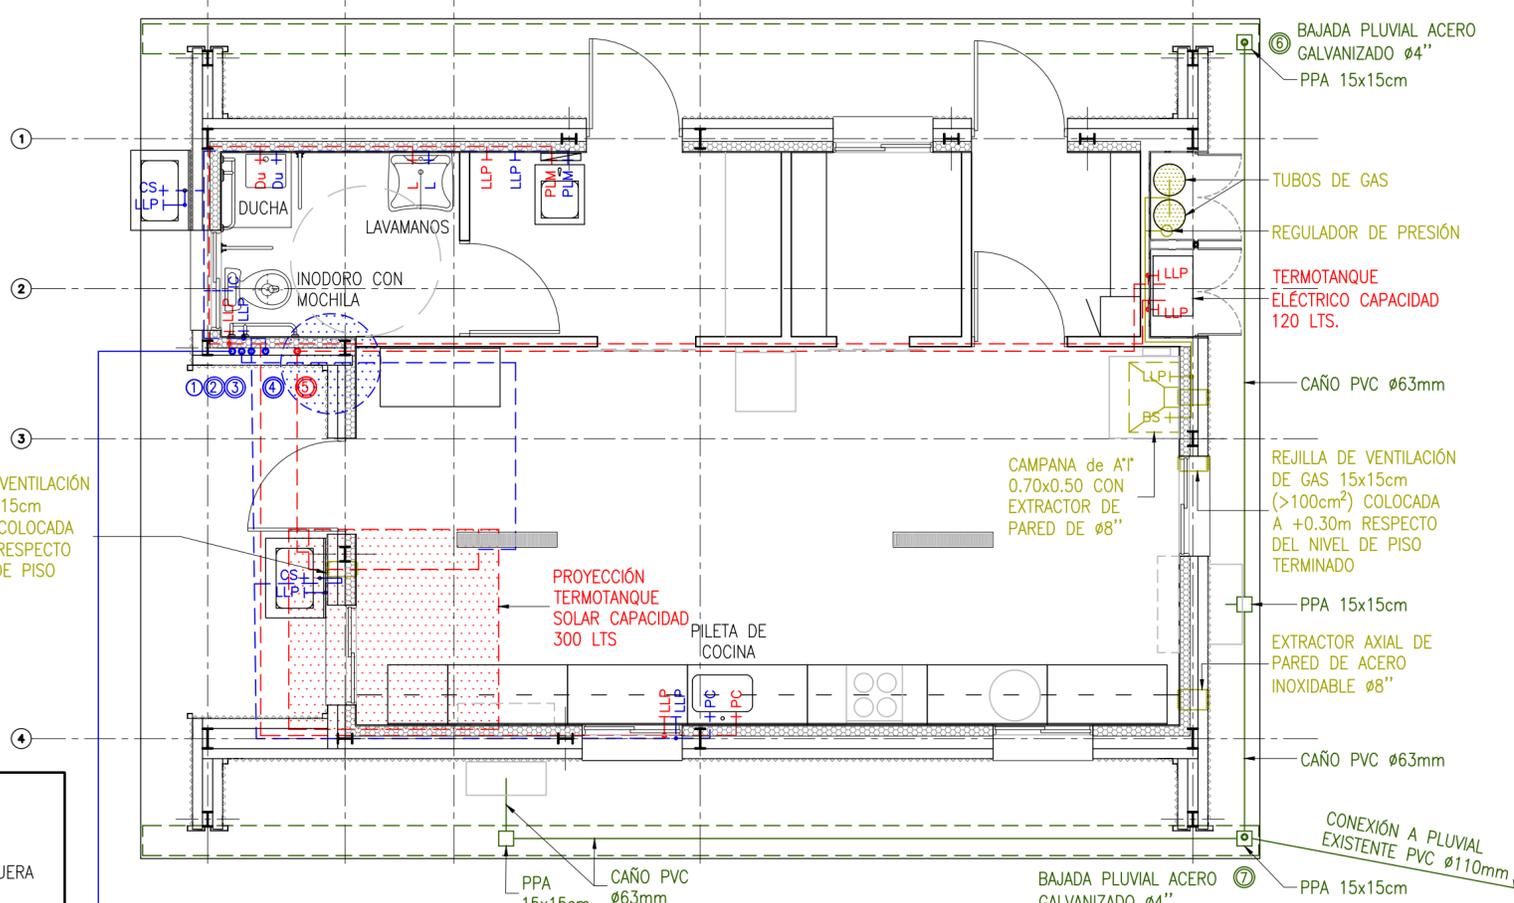

REJILLA DE VENTILACIÓN DE GAS 15x15cm (>100cm²) COLOCADA A +1.80m RESPECTO DEL NIVEL DE PISO TERMINADO

PROYECCIÓN TERMOTANQUE SOLAR CAPACIDAD 300 LTS

CAMPANA de A" 0.70x0.50 CON EXTRACTOR DE PARED de Ø8"

REJILLA DE VENTILACIÓN DE GAS 15x15cm (>100cm²) COLOCADA A +0.30m RESPECTO DEL NIVEL DE PISO TERMINADO

EXTRACTOR AXIAL DE PARED DE ACERO INOXIDABLE Ø8"



CONEXIÓN A PLUVIAL EXISTENTE PVC Ø110mm

**REFERENCIAS:**

- |   |   |
|---|---|
| 1 SUBIDA AGUA FRÍA A TANQUE RESERVA       | CAÑO POLIPROPILENO TERMOFUSIONABLE PN12 ESP 3.5mm Ø1" |
| 2 BAJADA A TERMOTANQUE SOLAR              | CAÑO POLIPROPILENO TERMOFUSIONABLE PN12 ESP 3.5mm Ø1" |
| 3 BAJADA AGUA FRÍA COCINA                 | CAÑO POLIPROPILENO TERMOFUSIONABLE PN12 ESP 3.5mm Ø1" |
| 4 BAJADA AGUA FRÍA A BAÑO                 | CAÑO POLIPROPILENO TERMOFUSIONABLE PN12 ESP 3.5mm Ø1" |
| 5 BAJADA A TERMOTANQUE ELECTRICO GRAVEDAD | CAÑO POLIPROPILENO TERMOFUSIONABLE PN12 ESP 3.5mm Ø1" |
| 6 BAJADA PLUVIAL                          | CAÑO ACERO GALVANIZADO Ø4"                            |
| 7 BAJADA PLUVIAL                          | CAÑO ACERO GALVANIZADO Ø4"                            |

**4 PLANTA DE INSTALACIONES AGUA FRIA, AGUA CALIENTE, GAS Y PLUVIALES**

ESCALA: 1:50

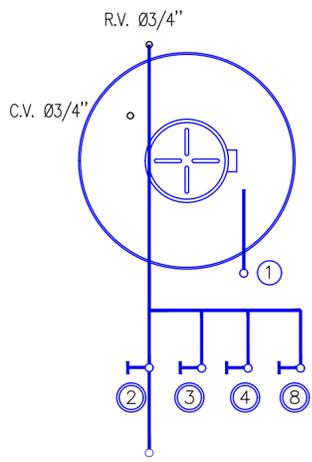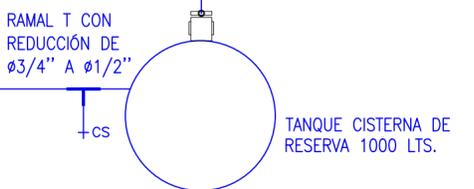


**REFERENCIAS:**

- 1 - SUBIDA AGUA FRÍA CAÑO POLIPROPILENO TERMOFUSIONABLE PN12 ESP. 3.5mm Ø3/4"
- 2 - BAJADA ALIMENTACIÓN A TERMOTANQUE SOLAR CAÑO POLIPROPILENO TERMOFUSIONABLE PN12 ESP. 3.5mm Ø3/4" 5
- 3 - BAJADA ALIMENTACIÓN COCINA CAÑO POLIPROPILENO TERMOFUSIONABLE PN12 ESP. 3.5mm Ø3/4"
- 4 - BAJADA ALIMENTACIÓN A BAÑO CAÑO POLIPROPILENO TERMOFUSIONABLE PN12 ESP. 3.5mm Ø3/4"
- 8 - BAJADA PREVISIÓN FUTURA CONEXIÓN PN12 ESP. 3.5mm Ø3/4"

**5 ESQUEMA DE BAJADAS Y SUBIDA A TANQUE**

SIN ESCALA

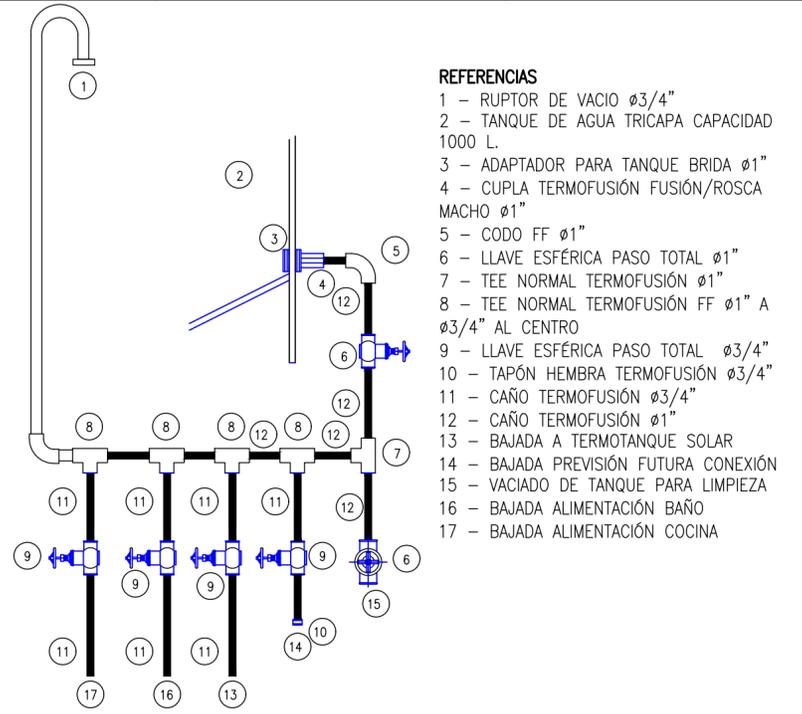


**REFERENCIAS**

- 1 - RUPTOR DE VACIO Ø3/4"
- 2 - TANQUE DE AGUA TRICAPA CAPACIDAD 1000 L.
- 3 - ADAPTADOR PARA TANQUE BRIDA Ø1"
- 4 - CUPLA TERMOFUSIÓN FUSIÓN/ROSCA MACHO Ø1"
- 5 - CODO FF Ø1"
- 6 - LLAVE ESFÉRICA PASO TOTAL Ø1"
- 7 - TEE NORMAL TERMOFUSIÓN Ø1"
- 8 - TEE NORMAL TERMOFUSIÓN FF Ø1" A Ø3/4" AL CENTRO
- 9 - LLAVE ESFÉRICA PASO TOTAL Ø3/4"
- 10 - TAPÓN HEMBRA TERMOFUSIÓN Ø3/4"
- 11 - CAÑO TERMOFUSIÓN Ø3/4"
- 12 - CAÑO TERMOFUSIÓN Ø1"
- 13 - BAJADA A TERMOTANQUE SOLAR
- 14 - BAJADA PREVISIÓN FUTURA CONEXIÓN
- 15 - VACIADO DE TANQUE PARA LIMPIEZA
- 16 - BAJADA ALIMENTACIÓN BAÑO
- 17 - BAJADA ALIMENTACIÓN COCINA

**6 DETALLE DE COLECTOR**

SIN ESCALA

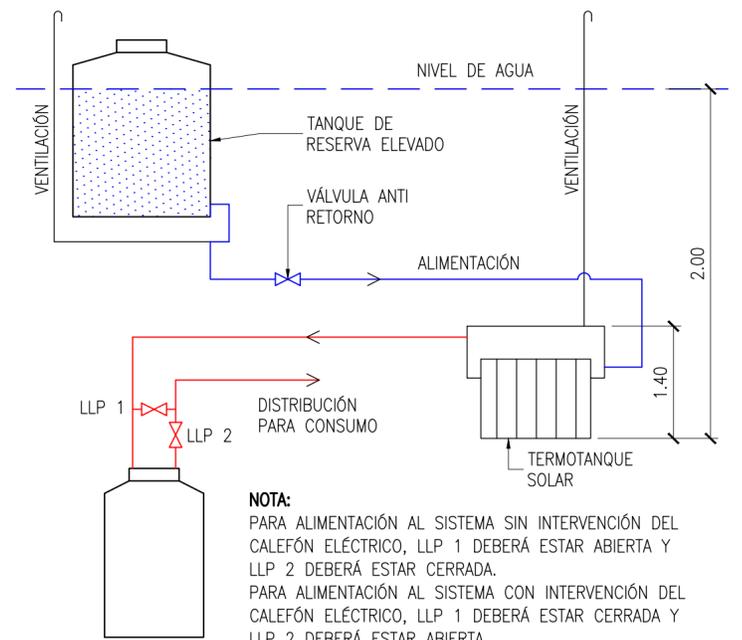

**NOTA:**


PARA ALIMENTACIÓN AL SISTEMA SIN INTERVENCIÓN DEL CALEFÓN ELÉCTRICO, LLP 1 DEBERÁ ESTAR ABIERTA Y LLP 2 DEBERÁ ESTAR CERRADA.  
PARA ALIMENTACIÓN AL SISTEMA CON INTERVENCIÓN DEL CALEFÓN ELÉCTRICO, LLP 1 DEBERÁ ESTAR CERRADA Y LLP 2 DEBERÁ ESTAR ABIERTA.

**7 ESQUEMA CONEXIÓN DE TERMOTANQUES**


SIN ESCALA

0	09/12/22	PARA LICITACIÓN	UNOPS	UNOPS	-
REV	FECHA	DESCRIPCIÓN	PROYECTÓ	REVISÓ	APROBÓ
PROYECTO ESPACIOS DE PROMOCIÓN DE LA PRODUCCIÓN AUTOGESTIVA DE ALIMENTOS					
UNOPS		PLANO DE INSTALACIONES AGUA FRIA, AGUA CALIENTE, GAS Y PLUVIALES			
ESCALA INDICADAS	Nº DOCUMENTO	PUP-011-CPL	FECHA	09/12/22	REV. 0
	USO PRODUCTIVO: CONSERVAS, DULCES Y PANIFICADOS		HOJA	2 DE 5	




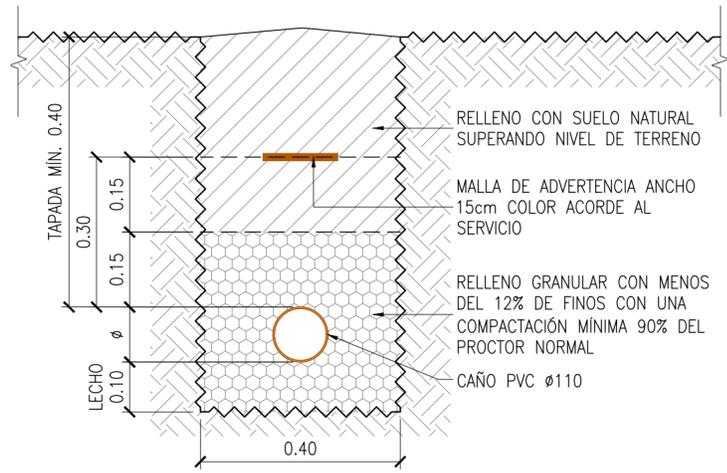


**10** DETALLE DE ZANJA TÍPICA PARA COLECTOR CLOACAL  
ESCALA 1:10

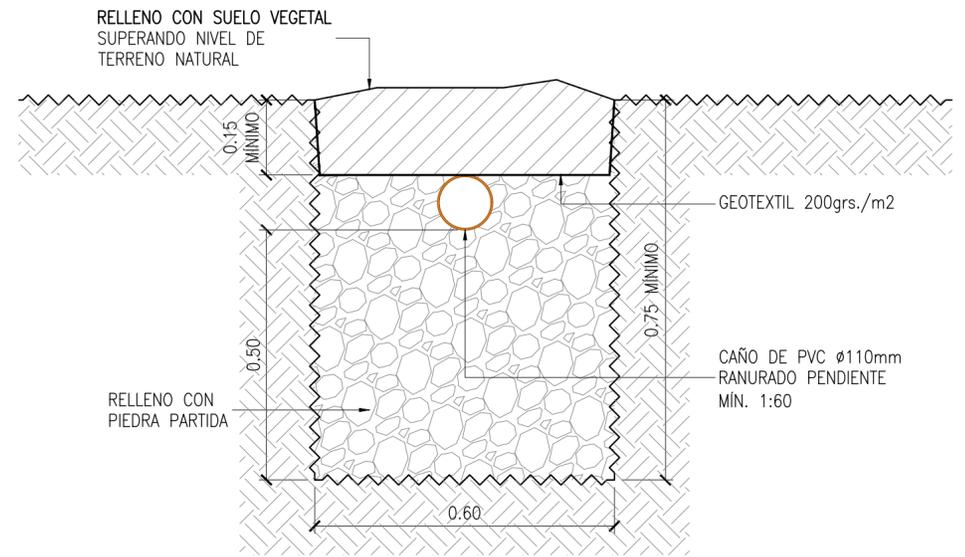


**11** SECCIÓN TÍPICA ZANJA DE INFILTRACIÓN  
ESCALA 1:10

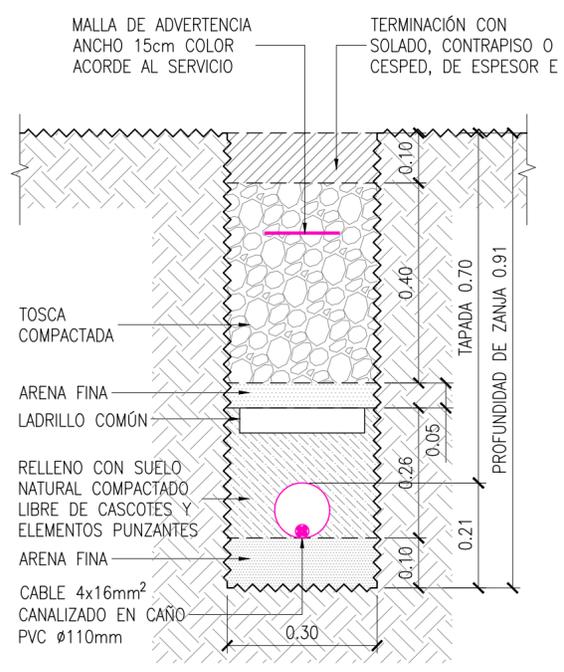

**12** CANALIZACIÓN ELÉCTRICA DESDE PILAR HASTA TABLERO PRINCIPAL  
ESCALA 1:10

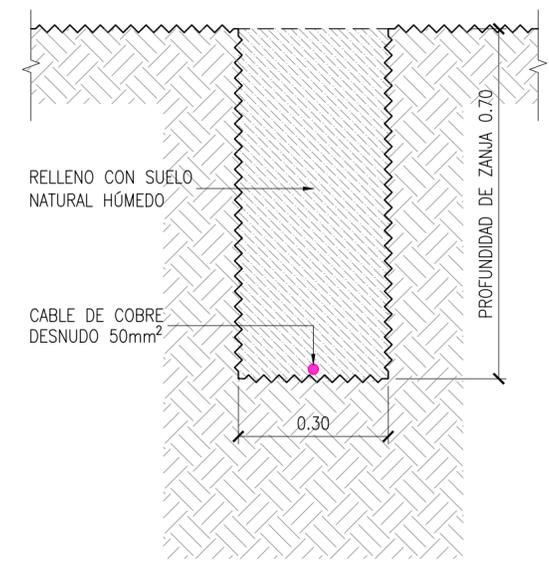


**13** DETALLE DE ZANJA TÍPICA PARA CABLE DE PUESTA A TIERRA  
ESCALA 1:10

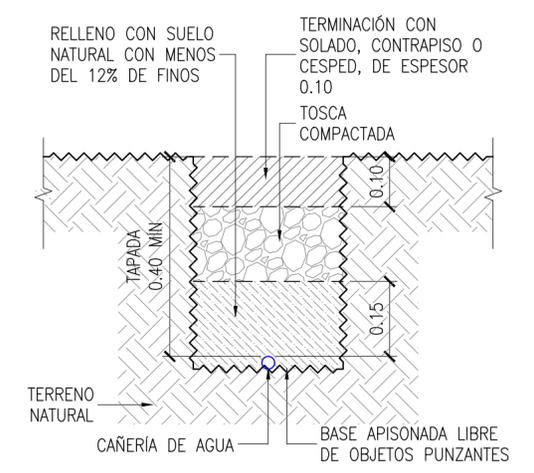

**14** DETALLE ZANJA TÍPICA PARA CAÑERÍA DE AGUA  
ESCALA: 1:10

0	09/12/22	PARA LICITACIÓN	UNOPS	UNOPS	-
REV	FECHA	DESCRIPCIÓN	PROYECTO	REVISÓ	APROBÓ
PROYECTO			ESPACIOS DE PROMOCIÓN DE LA PRODUCCIÓN AUTOGESTIVA DE ALIMENTOS		
ESCALA INDICADAS		N° DOCUMENTO		REV.	
		PUP-011-CPL		09/12/22	
		USO PRODUCTIVO: CONSERVAS, DULCES Y PANIFICADOS		4 DE 5	
				0	

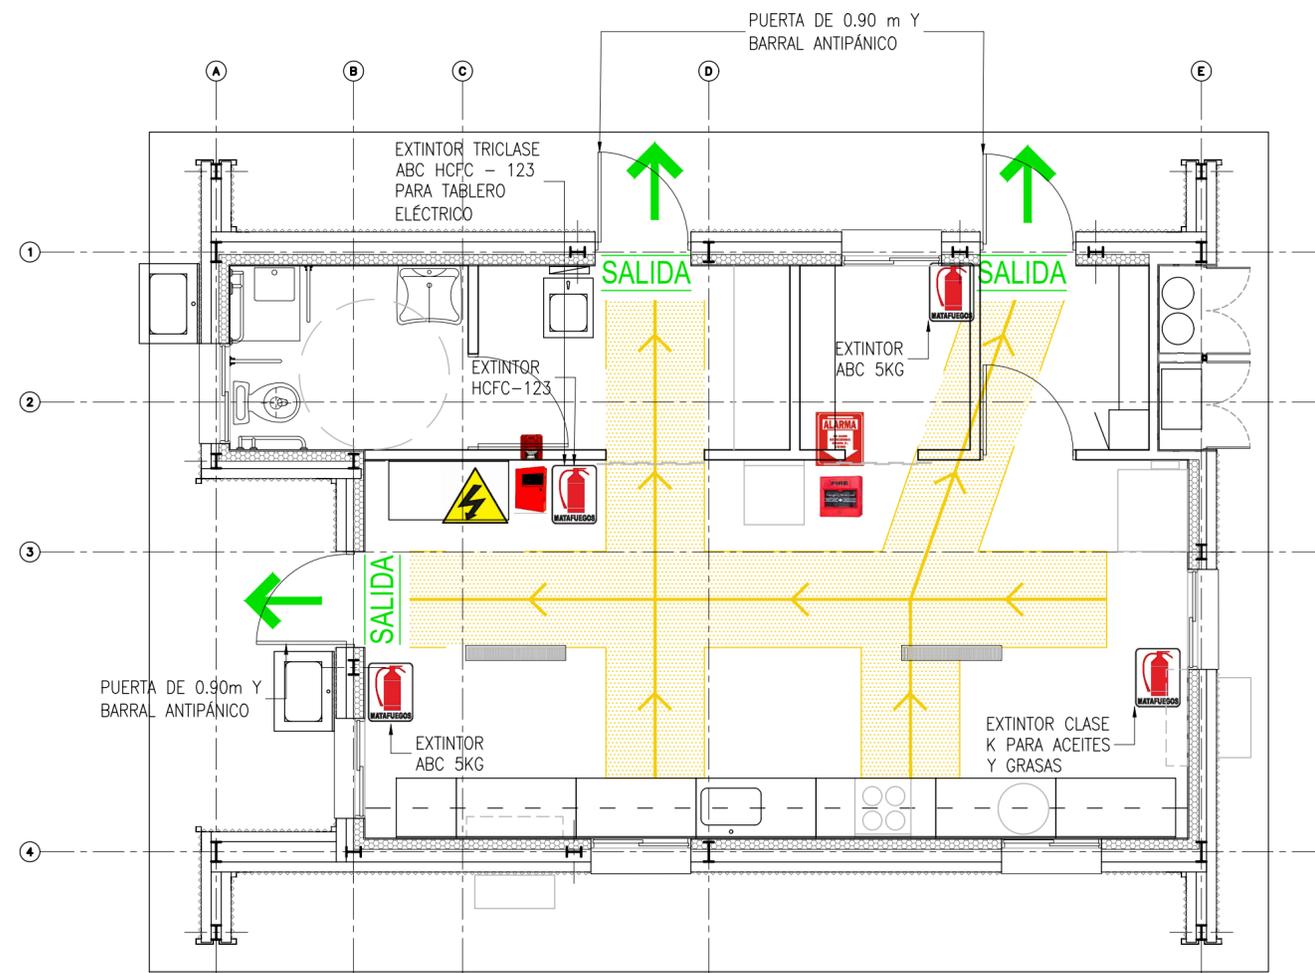

REFERENCIAS:

-  CARTEL DE SALIDA CON LUZ DE EMERGENCIA INCORPORADA
-  TABLERO ELÉCTRICO
-  EXTINTOR CON CARTEL INDICADOR
-  RUTA DE EVACUACIÓN
-  SALIDA
-  PULSADOR DE EMERGENCIA DE INCENDIO CON CARTEL INDICADOR
-  CENTRAL DE ALARMA DE INCENDIOS CON SIRENA

**15** SISTEMA CONTRA INCENDIO Y CIRCUITO DE EVACUACIÓN  
 ESCALA: 1:50

0	09/12/22	PARA LICITACIÓN	UNOPS	UNOPS	-
REV	FECHA	DESCRIPCIÓN	PROYECTÓ	REVISÓ	APROBÓ
PROYECTO ESPACIOS DE PROMOCIÓN DE LA PRODUCCIÓN AUTOGESTIVA DE ALIMENTOS					
		<b>PLANO DE INSTALACIONES</b> <b>SISTEMA CONTRA INCENDIO Y CIRCUITO DE EVACUACIÓN</b>			
		ESCALA INDICADAS	N° DOCUMENTO	FECHA	REV.
USO PRODUCTIVO: CONSERVAS, DULCES Y PANIFICADOS		PUP-011-CPL	09/12/22	5 DE 5	0